# 郑州市上街区济源路街道办事处夏侯棚户区改造安置住房建设项目配套供水工程

## 施工图设计

第一册 共一册



二〇二四年八月

# 郑州市上街区济源路街道办事处夏侯棚户区改造安置住房建设项目配套供水工程

## 施工图设计

项目负责人: 多利啊

资质证书编号: A241039505



二O二四年八月

## 图 纸 目 录

序号	图纸名称	图号	图纸规格
01	图纸目录 标准图集 图例表	JS-01	А3
02	设计说明1	JS-02	А3
03	设计说明2	JS-03	А3
04	主要材料表1	JS-04	А3
05	主要材料表2	JS-05	А3
06	主要材料表3	JS-06	А3
07	主要材料表4	JS-07	А3
08	主要材料表5	JS-08	А3
09	主要材料表6	JS-09	А3
10	主要材料表7	JS-10	А3
11	室外给水平面图	JS-11	А3
12	节点图、沟槽开挖断面图	JS-12	А3
13	给水立管系统图	JS-13	А3
14	标准化泵房设计说明	JS-14	А3
15	标准化泵房设计图1	JS-15	A3
16	标准化泵房设计图2	JS-16	A3

## 标准图集

序号	使用标准图集	图集号	备注
1	柔性接□给水管道支墩	10\$505	国家通用图集
2	室外给水管道附属构筑物	05S502	国家通用图集
3	室外地下式消火栓安装图	13S201-27	国家通用图集
4	郑州自来水投资控股有限公司设计图集	17ZS01	企业标准
5	装配式钢板给水箱	12S101-19	河南省通用图集
6	室内管道支架及吊架	035402	国家通用图集
7	常用小型仪表及特种阀门选用安装	01SS105	国家通用图集

## 图例表

名 称
设计直供管线
现状直供管线
室外消防管线
高区加压管线
减压阀组
室外闸阀及闸阀井
异径管
室外地下室消防栓
水表井及水表
蝶阀

	<b>全中冰众联</b>	■ 城乡规划编制 ■ 岩土工程勘察(勘察)	乙级 豫自资规乙字23410079 乙级 证书编号: B241039505	建议手位 邓川巾工		项目负责人	马利朋	多利剛	专业负责人	管慧景	祭まる	工程编号	2024-ZBSZ002	设计阶段	施工图
	众联五湖 建筑天下	<ul><li>■ 风景园林工程专项</li><li>■ 建筑行业(建筑工程、人防工程)</li></ul>	乙级 证书编号: A241039505 乙级 证书编号: A241039505	上程名称 安置伯	济源路街道办事处夏侯棚户区改造 主房建设项目配套供水工程	审 定 人	林 冰	An	校对人	田琼洁	闭绕指	比例	J	专业	给水工程
2	中冰众联建筑设计有限公司 Chongbing Zhonglian Architectural Design Co., Ltd.	■ 市政行业(道路工程、桥梁工程)专	业乙级 证书编号: A241039505	图纸名称 图纸目:	录 标准图集 图例表	审核人	李文静	教幹	设计人	马利朋	多利酬	日 其	2024. 08	图 号	JS-01

### 设计说明

#### 一、 设计依据

- 1. 郑州市上街区济源路街道办事处夏侯棚户区改造安置住房建设项目给水工程设计委托(2024.05):
- 2.用户提供的小区管线综合平面图、各建筑单体与地下车库管线综合平面图、人防地下室设计图:
- 3.《城市给水工程项目规范》(GB55026-2022):
- 4.《建筑给水排水设计标准》(GB50015-2019):
- ┃5.《建筑设计防火规范》(GB50016-2014):
- │6.《人民防空地下室设计规范》(GB50038-2005):
- 7.《消防给水及消火栓系统技术规范》(GB50974-2014):
- 8.《消防设施通用规范》(GB55036-2022):
- 9. 《内衬(覆)不锈钢复合钢管管道工程技术规程》(CECS 237-2008):
- 10.《内衬不锈钢复合钢管》(CJ/T192-2017):
- 11.《薄壁不锈钢管道技术规程》(GB/T29038-2012):
- 12.建筑给水排水薄壁不锈钢管道连接技术规程》(CECS: 2010):
- 13. 《 建筑给水薄壁不锈钢管道安装》(10S407-2):
- 14.《给水排水管道工程施工及验收规范》(GB50268-2008):
- 15.《建筑给水排水工程及采暖工程施工质量验收规范》(GB50242-2002):
- 16. 郑州自来水投资控股有限公司设计图集:《用户报装阀门井、水表井)(17ZS01):
- 17.《郑州自来水投资控股有限公司企业标准》(Q/ZS.J.01-2015):
- 18.《室外给水设计标准》(GB50013-2018):
- 19 现场测量成果。

#### 二、工程概况

路北、金屏路西。

2.项目概况:该项目有1#楼(11F)、2#楼(11F)、5#楼(11F)、5#楼(11F)、5#楼(11F)、5#楼(11F)共计3栋住宅楼:3#楼(2F)、6#楼(6F),7#楼(6F)共计3栋公共建筑楼。生活加压泵房位于 道施工及验收技术标准》(郑州自来水投资控股有限公司技术标准)。(2)室内管道:管径>DN100的采用不锈钢管,卡箍连接。管径≤DN100的采 地下一层,1#楼(11F)、2#楼(11F)、5#楼(11F)使用一套加压设备(4-11F为加压高区):6#楼(6F)、7#楼(6F)使用一套加压设备(1-6F为加压给水)。该部 用不锈钢管,卡压或环压连接,不同连接方式的薄壁不锈钢管道接口应采用与之相配套的密封型式。薄壁不锈钢与阀门、水表等设备的连接应采 (分设计详见标准化泵房图纸。该地块住宅楼共有生活用户154户(直供42户、加压112户)。最高日用水量75.5m3/d.最高日最大时用水量为7.9m3//h。 用转换接头,不得在薄壁不锈钢水管上套丝。不锈钢管道系统应全部采用同规格薄壁不锈钢管道、管件和附件。当与其他材料的管道、管件和附 3.设计范围:本工程设计仅为地块红线内室外给水设计、地下室给水设计、给水立管设计及二次加压泵房设计。

4.水源现状:该项目南侧新乡路有同期设计施工S-DN300给水管道:东侧金屏路暂无给水管道:北侧、西侧不临市政道路。

5.水源设计:项目采用一路进水,南侧新乡路同期设计施工S-DN300给水管预留DN200用户支管接入。2024年5月29日上午测得院区附近给水管网 道路上阀门井井盖采用重型球铁防盗井盖。消火栓井盖应涂刷红色调和漆。 压力为0 30MPn。

∥6. 供水方式:住宅楼1-3F为市政直供,4-11F为高区加压供水:公建楼1-6F均为加压给水。

【7.消防用水:位于地下室一层消防水池有效容积432m³(含室外消防用水216m³),位于5#楼西单元屋顶消防水箱有效容积为18m³。院区内各建筑物 水排水设计标准》(GB50015-2019)的要求。给水管道、阀门井、水表井、消火栓位置可以根据现场情况做适当的调整。 消防用水量及火灾延续时间见下表所示:

建筑物用水量	1#楼	2#楼	3#楼	5#楼	6#楼	7#楼	地下室
室外消防用水量(L/s)	15	15	15	15	30	30	20
室内消火栓用水量(L/s)	10	10		10	15	15	10
火灾延续时间(h)	2	2	2	2	2	2	2
自喷用水量(L/s)	26	26	26	26		26	30
火灾延续时间(h)	1	1		1	1	1	1

8.水表安装位置:生活分户表及二次加压消防表安装于管道井内:其余水表均设置于室外水表井中。位于绿化或硬化铺装范围上的井位置需与 甲方沟通确认后方可实施。

- 9.施工方式:室外给水管道采用开挖施工,室内给水管道采用吊装施工。
- 4.《建筑给水排水设计标准》(GB50015-2019):
- 5.《建筑设计防火规范》(GB50016-2014):
- 6.《人民防空地下室设计规范》(GB50038-2005):
- 7.《消防给水及消火栓系统技术规范》(GB50974-2014):
- 8.《消防设施通用规范》(GB55036-2022):
- 9. 《内衬(覆)不锈钢复合钢管管道工程技术规程》(CECS 237-2008):
- 10.《内衬不锈钢复合钢管》(CJ/T192-2017):
- 三、 设计及施工说明
- 1. 图中尺寸除管径以毫米计以外,其余尺寸均以米计,采用1985国家高程系统。
- 2. 管道选材: (1) 室外埋地给水管道: 管径≥100mm时,采用球墨铸铁管,水泥砂浆内衬,橡胶圈柔性接口,承插连接,其管材、管件标准须 达到IS02531的规定值,且应优先选用同一配套厂家:管径<DN100时,采用内衬不锈钢复合管(又名增强不锈钢管,SSP管),材质应符合《内衬不 1.工程名称和位置:郑州市上街区济源路街道办事处夏侯棚户区改造安置住房建设项目给水管网及标准化泵房工程,该项目位于郑州市上街区新乡 锈钢复合钢管》CJ/T192-2017。其基管材质应采用直缝或螺旋缝焊接热镀锌钢管,牌号不低于Q235B,衬管材质采用S30408(06Cr19Ni10).内衬不 锈钢复合钢管切割时,不得采用缩径的方式切割。外防腐采用加强级环氧煤沥青涂料外防腐层(四油一布) 具体构造及做法详见《给水钢塑复合管 件连接时,应采取防止电化学腐蚀的措施。
  - 3. 院区内采用SA100/65-1.0室外地下式消火栓,安装于小区内道路侧石外0.5-2m以内。消火栓井及消火栓阀门井井盖采用轻型球铁防盗井盖。
  - 4.院区内设计给水管道埋深约1.2米,最小覆土深度不得小于0.7米。地下车库顶部覆土1.0-1.5米,如管顶覆土厚度不足时,应局部调整地面高程或 采取适当的保护措施,以满足管道和井室安装要求。施工时应注意交叉管线的施工安全,给水管道与其他管道的水平和垂直净距应满足《建筑给
  - 5.沿设计埋地给水管道正上方, 距管顶0.5m处设标志带。

中冰	众联
众联五湖	建筑天下

	郑州市上街区济源路街道办事处
工程名称	郑州市上街区济源路街道办事处夏侯棚户区改造 安置住房建设项目配套供水工程
图纸名称	给水设计说明1

目负责人	马利朋	母科剛	专业负责人	管慧景	学教景	工程编号	2024-ZBSZ002	设计阶段	施工图
定人	林冰	# wh	校对人	田琼洁	闭绕	比 例		专业	给水工程
核 人	李文静	教解	设计人	马利朋	多种	日 期	2024. 08	图号	JS-02

#### 设计说明

6.院区内室外给水管网试验压加0.9MPa,分两个阶段进行。第一阶段稳步升压至试验压力持压1小时,压力每下降0.01MPa时补水排气,1小时结束 时试验管段压力应达到试验压力值:第二阶段断开压力泵,关闭排气阀,观察1小时,若无压降或压力略有升高为合格:有压降则重新升至试验压 力后停泵、放水降压至第二小时结束时的压力值,测量放水量与允许补水量比较,若放水量大于允许补水量应重新进行水压试验,直到补水量低 于允许补水量。具体做法详见郑州自来水投资控股有限公司企业标准《球墨铸铁管试压技术标准》(Q/ZS,J.01.02.03-2015)。

7.地下车库和管道井内给水管道试压:市政直供管道试验压力为0.9MPa, 加压高区管道为0.9MPa,在试验压力下观测10min,压力降不大于0.02 ┃MPa.然后降到工作压力进行检查.应不渗不漏。

- 8 管道试压后应进行冲刷消毒至水质合格。
- ┃9.地下车库中菅道均沿墙、梁、板、柱等土建构件敷设,管道间距及管道支吊架均按照相关规范进行施工。所有管道支、吊架及管卡应固定在楼板 或承重结构上,其安装间距按相关施工规范规定施工(参照图集03S402)。室内阀门的安装高度及位置应便于工作人员杳看及操作。为了方便给水管 道的维修,各分区管道应设置明显标识予以区分,且加压给水管道应按工作压力由低到高依次排列在直供给水管道的同一侧,地下车库内给水管道 - 在进出地下车库处,及靠近风井处15米范围内,其管道外壁应采取保温措施。保温材料采用聚氨酯瓦块,厚度为30mm,保护层采用0.5mm厚不锈钢

10.节点图说明:设计管线转角较小时,不设弯头,在管间允许借转角度内逐渐借转至设计管位。

11.井室按有地下水情况执行,增加防水砂浆内外粉;位于地下室顶板上方的井室,取消钢筋混凝土底板,保留100mm厚C15素混凝土垫层。

12.高层建筑水表间应满足下列要求,水表井间内的空间必须满足抄表、拆换表、维修工作需要。水表井间宽度不小于1.3米(内径)进深不小于1.0米 | {内径}: 井间底部必须安装地漏,井间应安装照明设施: 水表井间内不得安装有强电线路及配电设施: 不应安装有暖气管道或其它管道,如安装有 - 暖气管道或其它管道,应符合以下要求:(1)暖气管道应妥善保温,保温层外缘距给水管道、水表、阀门、分水器等供水设施距离不小于300mm: 其它管道、设施外缘距给水管道、水表、阀门、分水器等供水设施距离不小于300mm。(2)暖气管道或其它管道、设施不得遮挡水表、阀门、分 水器 不得遮挡水表、供水设施维修通道。

13.水表安装应符合下列要求·单列安装的水表最上端一块水表的管道中心距地面不得高于1.50m,双列安装的水表最上端一块水表的管道中心距地。 面不能高于1.45m,最下端一块水表的管道中心距地面不小于200mm;同一列内上下相邻两块水表的管道中心距离不小于200mm;水表轴线距墙壁 【的水平距离不小于150mm:双列安装的水表轴线水平间距不小于200mm。

14.给水立管穿楼板时,需增设刚性防水套管,防水套管做法参照《防水套管图集02S404》。安装在楼板内的套管其项部应高出装饰地面20mm; 底部应与楼板底面相平:套管与管道之间缝隙应用阻燃密实材料和防水油膏填实,端面光滑。管道穿地下室外墙、水池壁时,有震动处采用国标图 集02S404-5,柔性防水套管A型做法,无震动处采用国标图集02S404-15,刚性防水套管A型做法。分水器后支管固定采用角铁焊接的管道支架, 支架做法参照03S402:并对支架按相关要求进行除锈防腐。

15.薄壁不锈钢管道与管件不得与水泥砂浆、混凝土直接接触。不锈钢管穿越楼板、墙面、嵌墙或埋地时管道应采用覆塑薄壁不锈钢管或在外缠绕两 - 层聚乙烯胶带以及玻璃纤维塑胶布防腐(缠绕边需重叠1/3-2/3),不可留有空隙,必须密实。外涂两层船用沥青漆或环氧树脂。不锈钢管材不得与非 不锈钢含铁管材直接接触。

16.管道固定:公称直径不大于25mm的管道安装时,可采用塑料管卡或不锈钢管卡。采用其他金属管卡或吊架时,与管道之间应采用木质或橡胶隔 垫。不锈钢管支吊架应外刷银粉。

17.工程施工安装应遵照《给水排水管道工程施工及验收规范》(GB50268-2008)及《建筑给水排水工程及采暖工程施工质量验收规范》(GB50242-2002)。

- 城乡规划编制 - 发 重	1039505 医皮华亚	並 郑州市上街区济源路街道办事处	项目负责人	马利朋	多利酮	专业负责人	管慧景	<b>学ま</b>	工程编号	2024-ZBSZ002	设计阶段 施工图
☆ 联 五湖 建筑天下 ■ 建筑行业(建筑工程、人防工程) 乙级 证书编号: A	1039505 【上程名↑	尔 郑州市上街区济源路街道办事处夏侯棚户区改造 安置住房建设项目配套供水工程	审定人	林 冰	An	校对人	田琼洁	闭碎洁	比例	į	· 业给水工程
中冰众联建筑设计有限公司 ■ 市政行业 (道路工程、桥梁工程) 专业乙级 证书编号: A Zhongbing Zhonglian Architectural Design Co., Ltd. ■ 市政行业 (给水工程、排水工程) 专业乙级 证书编号: A	1039505 1039505 图纸名和	给水设计说明2	审核人	李文静	教育	设计人	马利朋	多利哪	日期	2024. 08	图 号 JS-03

工程编号 2024-ZBSZ002 设计阶段 施工图

日 期 2024.08 图

专 业给水工程

#### 共16页

## 主材料表(室外直供)

编号	名 稼	规格与型号	単位	数量	材料	备 注
1	球墨铸铁管	DN200 K9 <b>级</b>	*	375	球铁	↑型承插连接
2	球墨铸铁管	DN100 K9級	*	20	球铁	⊤型承插连接
3	内衬不锈钢复合钢管	DN100 1.6MPa	*	6	钢+304	外镀锌
4	内衬不锈钢复合钢管	DN80 1.6MPa	*	12	钢+304	外镀锌
5	内衬不锈钢复合钢管	DN50 1.6MPa	*	162	钢+304	外镀锌
6	闸阀	DN200 Z45X-10Q	<b>^</b>	5		软密封,配套伸缩器
7	阀门井	D=1600	座	5	砖砌	17ZS01-4
8	闸阀	DN100 Z45X-10Q	<b>↑</b>	2		软密封
9	阀门井	D=1200	座	2	砖砌	17ZS01-4
10	闸阀	DN50 Z45X-10Q	<b>↑</b>	10		软密封
11	阀门井	D=1000	座	10	砖砌	17ZS01-4
12	承插单支承三通	DN200×200	<b>↑</b>	2	球铁	
13	承插单支承三通	DN200×100	<b>↑</b>	2	球铁	
14	承插单支盘三通	DN200x80	<b>↑</b>	1	球铁	PN10
15	承插单支盘三通	DN200×50	<b>↑</b>	7	球铁	PN10
16	内衬不锈钢三通	DN80×50	<b>↑</b>	1	钢+304	
17	承插弯头	DN200x90°	个	4	球铁	
18	承插弯头	DN200x45°	个	2	球铁	
19	内衬不锈钢弯头	DN50x90°	个	4	钢+304	
20	双盘异径管	DN200x150	<b>↑</b>	2	球铁	PN10
21	双盘异径管	DN200×50	个	1	球铁	PN10
22	内衬不锈钢异径管	DN80x50	<b>↑</b>	1	钢+304	
23	短管甲	DN200	个	5	球铁	PN10
24	短管甲	DN100	<b>^</b>	2	球铁	PN10

一个水众联	■ 城乡规划编制 ■ 岩土工程勘察(勘察)	乙级 豫自资规乙字23410079 乙级 证书编号: B241039505	主以中位 74		项目负责人	马利朋	多利剛 专	业负责人	管慧景	学 表 景
	■ 建筑行业(建筑工程、人防工程)	乙级 证书编号: A241039505	L住名例	市上街区济源路街道办事处夏侯棚户区改造安置住房建设项目配套供水工程	审定人	林冰	群地 校	这对 人	田琼洁	闭璃洁
中冰众联建筑设计有限公司	▮ ■ 市政行业(道路工程、桥梁工程)も			主要材料表1	审核人	李文静	教育 设	设 计 人	马利朋	多利鄉

## 主材料表(室外直供)

编号	名 称	规格与型号	单位	数量	材料	备注
25	短管乙	DN200	<b>^</b>	7	球铁	PN10
26	短管乙	DN100	个	2	球铁	PN10
27	不锈钢法兰	DN100	<b>^</b>	1	304	PN10
28	内衬不锈钢法兰	DN100	<b>^</b>	2	钢+304	PN10
29	内衬不锈钢法兰	DN80	<b>^</b>	1	钢+304	PN10
30	内衬不锈钢法兰	DN50	<b>^</b>	28	钢+304	PN10
31	双盘止推翼环短管	DN200 L=1.63m	<b>^</b>	5	球铁	PN10
32	双盘止推翼环短管	DN150 L=1.50m	<b>^</b>	1	球铁	PN10
33	双盘止推翼环短管	DN100 L=1.42m	<b>^</b>	4	球铁	PN10
34	双盘短管	DN200 L=1.1m	<b>^</b>	1	球铁	PN10
35	双盘短管	DN150 L=0.7m	个	1	球铁	PN10
36	双盘短管	DN100 L=1.1m	<b>^</b>	2	球铁	PN10
37	双盘短管	DN100 L=0.7m	<b>^</b>	2	球铁	PN10
38	内衬不锈钢直接	DN100	<b>^</b>	个 1 钢+304		
39	内衬不锈钢直接	DN80	<b>^</b>	2 钢+304		
40	内衬不锈钢直接	DN50	<b>^</b>	27	钢+304	

ı	<b>企中冰众联</b>	■ 城乡规划编制 ■ 岩土工程勘察(勘察)	乙级 豫自资规乙字23410079 乙级 证书编号: B241039505	建以平位		项目负责人	马利朋	多利劑	专业负责人	管慧景	<b>学ま</b>	工程编号	2024-ZBSZ002	设计阶段 施工图
	大 大 大 联 五 湖 東 筑 天 下	■ 建筑行业(建筑工程、人防工程)	乙级 证书编号: A241039505 乙级 证书编号: A241039505	工性石物	郑州市上街区济源路街道办事处夏侯棚户区改造 安置住房建设项目配套供水工程	审 定 人	林冰	# sh	校对人	田琼洁	闭镜结	比 例		专 业给水工程
	中冰众联建筑设计有限公司 Zhongbing Zhonglian Architectural Design Co., Ltd.	<ul><li>■ 市政行业(道路工程、桥梁工程)</li><li>■ 市政行业(给水工程、排水工程)</li></ul>	专业乙级 证书编号: A241039505 专业乙级 证书编号: A241039505	图纸名称	主要材料表2	审 核 人	李文静	教幹	设计人	马利朋	多利剛	日 期	2024. 08	图 号 JS-05

## 主材料表(室外直供)

编号	名 棘	规格与型号	单位	数量	材料	备注
41	K型套筒	DN200	个	1	球铁	PN-10
42	支墩		处	16	砼	10S505(P53-64)
43	标志带		*	575		
44	内置电池式电磁远传水表组	DN150(含止回阀)	组	1		考核表 带压力远传
45	水表井	A×B=2700×1000	座	1	砖砌	17ZS01-67
46	内置电池式电磁远传水表组	DN100 (含止回阀)	组	1		消防水池表
47	内置电池式电磁远传水表组	DN100(含止回阀)	组	1		生活水泵房表
48	水表井	A×B=2400×1000	座	2	砖砌	17ZS01-67
49	内置电池式电磁远传水表组	DN50(含止回阀)	组	1		3#楼水表
50	水表井	A×B=1800×1000	座	1	砖砌	17ZS01-67
51	内置电池式电磁远传水表组	DN50( <b>含低阻力倒流防止器</b> )	组	1		景观给水预留
52	内置电池式电磁远传水表组	DN50( <b>含低阻力倒流防止器</b> )	组	1		热交换站水表
53	水表井	A×B=1800×1000	座	2	砖砌	17ZS01-87

ı	<b>企中冰众联</b>	■ 城乡规划编制 ■ 岩土工程勘察(勘察)	乙级 豫自资规乙字23410079 乙级 证书编号: B241039505	建以平位		项目负责人	马利朋	多利劑	专业负责人	管慧景	<b>巻ま</b>	工程编号	2024-ZBSZ002	设计阶段 施工图
	大 大 大 联 五 湖 東 筑 天 下	■ 建筑行业(建筑工程、人防工程)	乙级 证书编号: A241039505 乙级 证书编号: A241039505	工性石物	郑州市上街区济源路街道办事处夏侯棚户区改造 安置住房建设项目配套供水工程	审 定 人	林冰	# sh	校对人	田琼洁	闭镜结	比 例		专 业给水工程
	中冰众联建筑设计有限公司 Zhongbing Zhonglian Architectural Design Co., Ltd.	<ul><li>■ 市政行业(道路工程、桥梁工程)</li><li>■ 市政行业(给水工程、排水工程)</li></ul>	专业乙级 证书编号:A241039505 专业乙级 证书编号:A241039505	图纸名称	主要材料表3	审核人	李文静	教幹	设计人	马利朋	多利剛	日 期	2024. 08	图 号 JS-06

#### 共16页

## 主材料表(室外消防)

编号	名 称	规格与型号	单位	数量	材料	备注
1	球墨铸铁管	DN150 K9 <b>级</b>	*	131	球铁	⊤型承插连接
2	球墨铸铁管	DN100 K9级	*	118	球铁	⊤型承插连接
3	闸阀	DN150 Z45X-10Q	个	1		软密封,配套伸缩器
4	阀门井	D=1400	座	1	砖砌	17ZS01-4
5	闸阀	DN100 Z45X-10Q	个	6		软密封
6	阀门井	D=1200	座	6	砖砌	17ZS01-4
7	地下式消火栓	SA100/65-1.0	组	6	球铁	PN10
8	消火栓井	D=600	座	6	砖砌	13S201-27
9	承插单支承三通	DN150×150	个	3	球铁	
10	承插单支盘三通	DN150×100	个	3	球铁	PN10
11	承插弯头	DN150x90°	个	3	球铁	
12	承插弯头	DN100x90 ·	个	3	球铁	
13	双盘弯头	DN100×90·	个	2	球铁	PN10
14	双盘异径管	DN150x100	个	3	球铁	PN10
15	短管甲	DN150	<b>↑</b>	1	球铁	PN10
16	短管甲	DN100	个	2	球铁	PN10
17	短管乙	DN150	<b>↑</b>	5	球铁	PN10
18	短管乙	DN100	个	2	球铁	PN10
19	双盘止推翼环短管	DN150 L=1.50m	<b>↑</b>	1	球铁	PN10
20	双盘止推翼环短管	DN100 L=1.42m	<b>1</b>	6	球铁	PN10
21	双盘短管	DN100 L=1.1m	<b>1</b>	8	球铁	PN10
22	双盘短管	DN100 L=0.7m	<b>↑</b>	6	球铁	PN10
23	支墩		处	21	砼	10S505(P53-64)
24	标志带		*	249		

	成乡规划编制	建以毕业		项目负责人	马利朋	李利剛	专业负责人	管慧景	学ま 景	工程编号	2024-ZBSZ002	设计阶段	施工图
众联五湖 建筑天下 ■ 戲	L景园林工程专项	上程名称	郑州市上街区济源路街道办事处夏侯棚户区改造 安置住房建设项目配套供水工程	审 定 人	林 冰	1	交 对 人	田琼洁	闭碎洁	比 例		专业组	给水工程
中冰众联建筑设计有限公司 ■ 初 Zhongbing Zhonglian Architectural Design Co., Ltd. ■ 初	ī政行业(道路工程、桥梁工程)专业乙级 证书编号:A241039505 ī政行业(给水工程、排水工程)专业乙级 证书编号:A241039505	图纸名称	主要材料表4	审核人	李文静	教解	没 计 人	马利朋	多利爾	日 期	2024. 08	图号	JS-07

#### 共16页

### 主材料表 (室外加压)

编号	名 称	规格与型号	单位	数量	材料	备注
1	球墨铸铁管	DN100 K9 <b>级</b>	*	73	球铁	↑型承插连接
2	内衬不锈钢复合钢管	DN80 1.6MPa	*	102	钢+304	外镀锌
3	内衬不锈钢复合钢管	DN50 1.6MPa	*	198	钢+304	外镀锌
4	闸阀	DN100 Z45X-10Q	<b>1</b>	3		软密封
5	阀门井	D=1200	座	3	砖砌	17ZS01-4
6	闸阀	DN50 Z45X-10Q	<b>↑</b>	7		软密封
7	阀门井	D=1000	座	7	砖砌	17ZS01-4
8	承插单支承三通	DN100×100	<b>^</b>	2	球铁	
9	承插单支盘三通	DN100×80	<b>1</b>	1	球铁	PN10
10	内衬不锈钢三通	DN80×50	<b>1</b>	4	钢+304	
11	承插弯头	DN100×90°	<b>^</b>	3	球铁	
12	内衬不锈钢弯头	DN80×90.	<b>^</b>	2	钢+304	
13	内衬不锈钢弯头	DN50×90.	<b>1</b>	3	钢+304	
14	双盘异径管	DN100×80	<b>↑</b>	2	球铁	PN10
15	内衬不锈钢异径管	DN80×50	<b>1</b>	3	钢+304	
16	短管甲	DN100	<b>1</b>	3	球铁	PN10
17	短管乙	DN100	<b>↑</b>	5	球铁	PN10
18	不锈钢法兰	DN100	<b>1</b>	2	304	PN10
19	内衬不锈钢法兰	DN100	<b>1</b>	2	钢+304	PN10
20	内衬不锈钢法兰	DN80	<b>^</b>	2	钢+304	PN10
21	内衬不锈钢法兰	DN50	<b>1</b>	14	钢+304	PN10
22	双盘止推翼环短管	DN100 L=1.42m	<b>^</b>	4	球铁	PN10
23	双盘短管	DN100 L=1.1m	<b>1</b>	1	球铁	PN10
24	双盘短管	DN100 L=0.7m	<b>↑</b>	1	球铁	PN10
25	内衬不锈钢直接	DN80	<b>^</b>	17	钢+304	

	城乡规划编制				乙字23410079	建设单位	
左  甲沫公野	岩土工程勘察(勘察)						'
	风景园林工程专项			证书编号:		<b>工和</b> 54	.   关
众联五湖 建筑天下	建筑行业(建筑工程、	人防工程)		证书编号:		工程名称	1
中冰众联建筑设计有限公司				证书编号:		团组分轮	
Zhongbing Zhonglian Architectural Design Co., Ltd.	市政行业(给水工程、	排水工程)	专业乙级	证书编号:	A241039505	图纸名称	
	•						

城乡规划编制		乙级	豫自资规乙字23410079
岩土工程勘察(勘察)		乙级	证书编号: B241039505
风景园林工程专项		乙级	证书编号: A241039505
建筑行业(建筑工程、人	(防工程)	乙级	证书编号: A241039505
市政行业(道路工程、材	<b>乔梁工程)</b>	专业乙级	证书编号: A241039505
大龙仁心 /从上了相 4	トレナコン	十川フ 畑	丁+→ / □ L0.41000F0F

	郑州市上街区济源路街道办事处
工程名称	郑州市上街区济源路街道办事处夏侯棚户区改造 安置住房建设项目配套供水工程
图纸名称	主要材料表5

项目负责人	马利朋	多利酬
审 定 人	林冰	# m
审核人	李文静	教解

多利剛	专业负责人	管慧景	答
An	校对人	田琼洁	17/2
教解	设计人	马利朋	多利

グラ サラス	工利	呈编号	2024-ZBSZ002	设计图	介段	施
闭境港	比	例		专	业	给力
当利酬	日	期	2024. 08	图	号	JS

## 主材料表(室外加压)


编号	名 称	规格与型号	单位	数量	材料	备注
26	内衬不锈钢直接	DN50	<b>^</b>	33	钢+304	
27	支墩		处	7	砼	10S505(P53-64)
28	标志带		*	373		
29	内置电池式电磁远传水表组	DN100(含止回阀)	组	1		二期公建预留表
30	水表并	A×B=2400×1000	座	1	砖砌	17ZS01-67

	20中冰众联	■ 城乡规划编制 ■ 岩土工程勘察(勘察)	乙级 豫自资规乙字23410079 乙级 证书编号: B241039505	建以毕位		项目负责人	马利朋	多利酬	专业负责人	管慧景	答ります 見まる	工程编号	2024-ZBSZ002	设计阶段	设 施工图
		■ 建筑行业(建筑工程、人防工程)	乙级 证书编号: A241039505 乙级 证书编号: A241039505	上性名称	郑州市上街区济源路街道办事处夏侯棚户区改造 安置住房建设项目配套供水工程	审 定 人	林冰	#m	校对人	田琼洁	闭璃洁	比 例		专业	业给水工程
中	中冰众联建筑设计有限公司	▮ ■ 市政行业(诸败工程)标题工程):	专业乙级 证书编号: A241039505 专业乙级 证书编号: A241039505	图纸名称	主要材料表6	审核人	李文静	教育	设计人	马利朋	多利酬	日期	2024. 08	图号	를 JS-09


## 主材料表(立管)

编号	名 称	规格与型号	单位	数量	材料	备注
1	薄壁不锈钢管	DN50 1.6MPa	*	418	304	
2	蝶阀	DN50 D71X-16	个	14		含转换接头
3	不锈钢三通	DN50×50 PN16	个	93	304	
4	不锈钢异径管	DN50×25 PN16	个	29	304	
5	不锈钢弯头	DN50×90°PN16	<b>↑</b>	15	304	
6	自动排气阀组	DN25 PN16	套	29		合铜质自动排气阀、铜质控制球阀,不锈钢外丝承口法兰接头等
7	可调式减压阀组	DN50 PN16	套	14		含压力表过滤器阀门减压阀 等详见"减压阀组系统图"
8	不锈钢双承直接	DN50 PN16	<b>^</b>	70	304	
9	支吊架		处	50	钢	03S402(P141-158)
10	LXS机械水表组	DN25(含止回阀、前后阀门)	组	1		消防水箱补水
11	LXS机械水表组	DN20	组	154		生活加压
	薄壁不锈钢管	DN20 1.6MPa	*	275	304	毎户1.78米
	分水器	DN50×20 二分支	个	77	304	
	闸阀	DN50 Z15X-16T	台	77		
	活接	DN50	<b>↑</b>	77	304	
分水器组材 料汇总	外丝直管弯头	DN50×90.	个	77	304	
7710-14	夸头	DN20×90.	个	154	304	
	承口内丝直接	DN20	个	308	2744	
	支架	DN50	处	77		
	支架	DN20	处	77		


	城乡规划编制	建以毕业		项目负责人	马利朋	多利酮	专业负责人	管慧景	学ま 景	工程编号	2024-ZBSZ002	设计阶段	施工图
众联五湖 建筑天下 ■ 建	风景园林工程专项	上程名称	郑州市上街区济源路街道办事处夏侯棚户区改造 安置住房建设项目配套供水工程	审 定 人	林 冰	Anh	校对人	田琼洁	闭碎洁	比 例		专业组	给水工程
中冰众联建筑设计有限公司 □ 市 Zhongbing Zhonglian Architectural Design Co., Ltd. □ 市	市政行业(道路工程、桥梁工程)专业乙级 证书编号: A241039505 市政行业(给水工程、排水工程)专业乙级 证书编号: A241039505	图纸名称	主要材料表7	审核人	李文静	教幹	设计人	马利朋	多利鄉	日 期	2024. 08	图号	JS-10

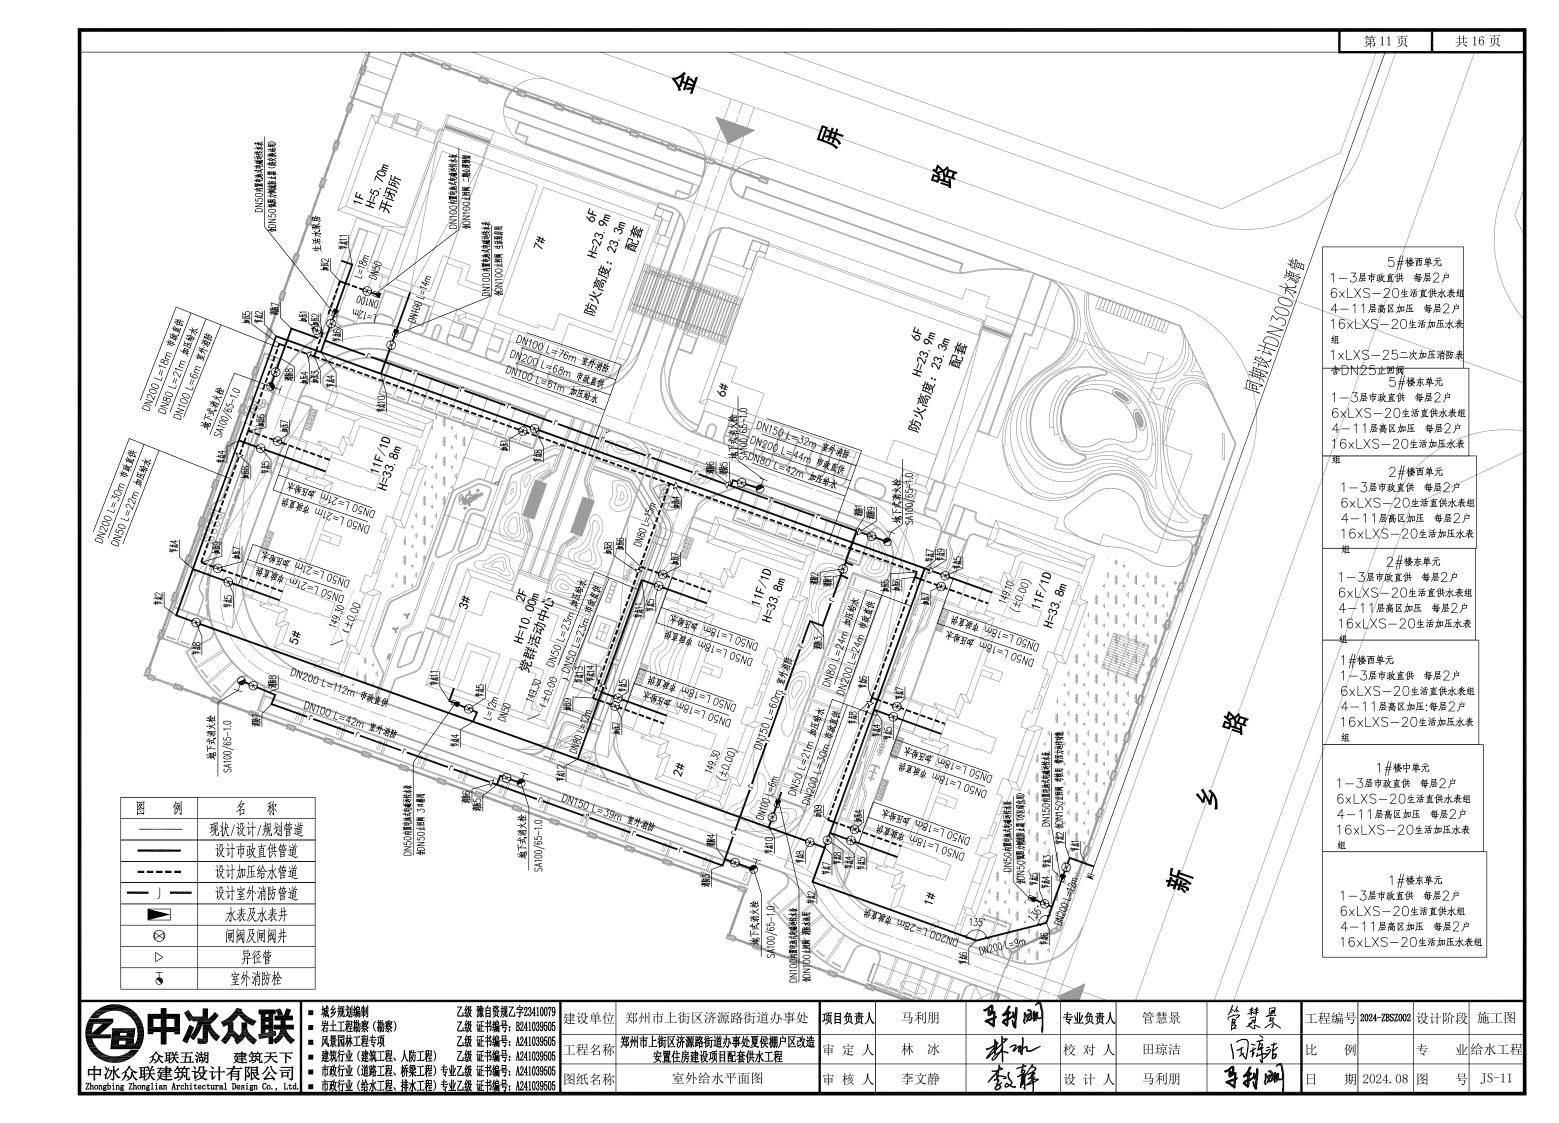



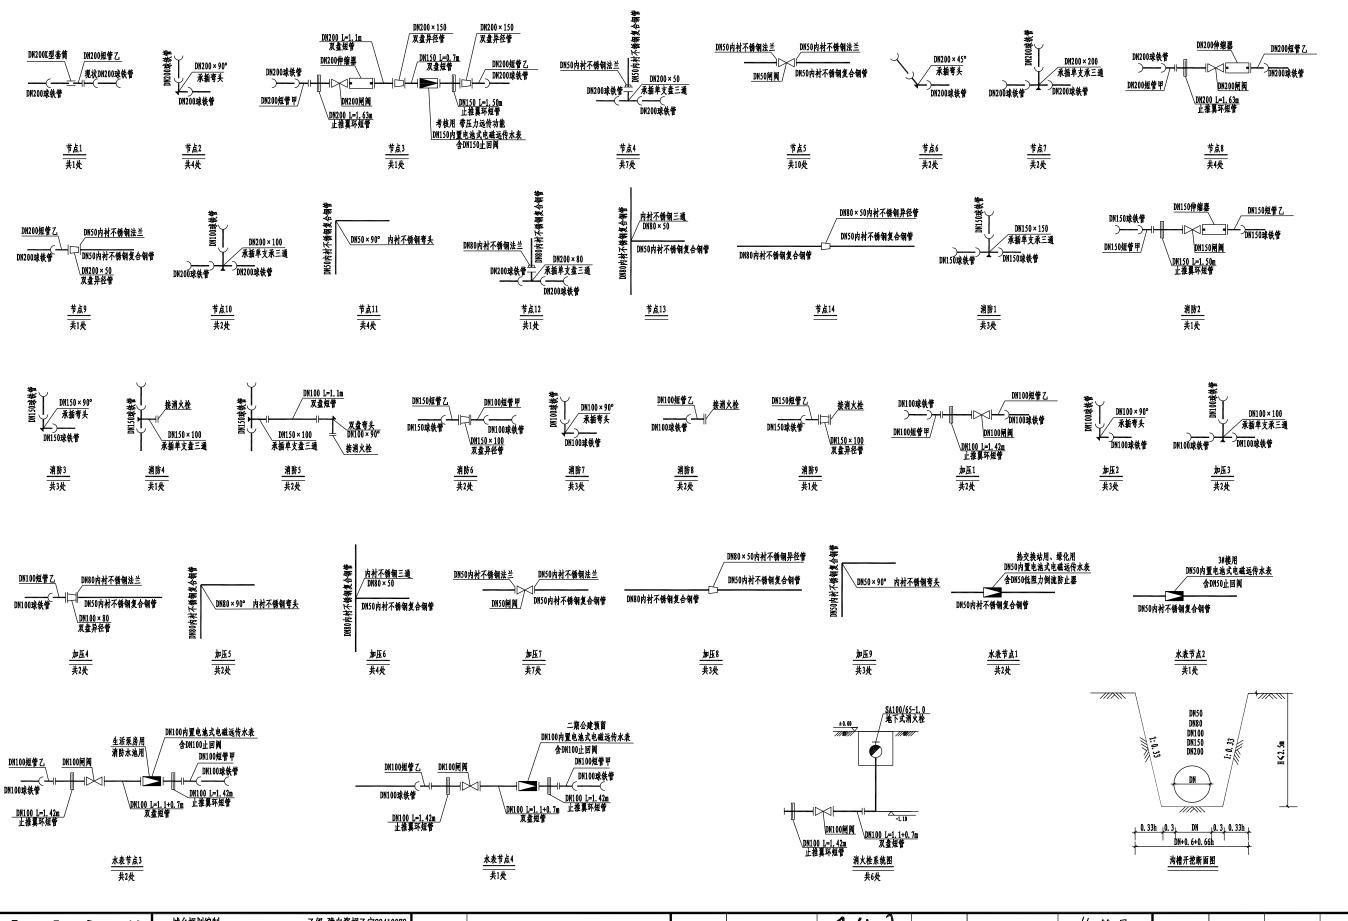

管慧景 ■ 城乡规划编制 乙级 豫自资规乙字23410079 项目负责人 马利朋 郑州市上街区济源路街道办事处 专业负责人 管慧景 工程编号|2024-ZBSZ002|设计阶段| 施工图 ■ 岩土工程勘察(勘察) 乙级 证书编号: B241039505 乙级 证书编号: A241039505 郑州市上街区济源路街道办事处夏侯棚户区改造 闭璃洁 林 冰 审定/ 校对人 田琼洁 业给水工程 乙级 证书编号: A241039505 ■ 建筑行业(建筑工程、人防工程) 安置住房建设项目配套供水工程 中冰众联建筑设计有限公司 ■ 市政行业 (道路工程、桥梁工程) 专业乙级 证书编号: A241039505 Zhongbing Zhonglian Architectural Design Co., Ltd. ■ 市政行业 (给水工程、排水工程) 专业乙级 证书编号: A241039505 多利爾 JS-12 节点图、沟槽开挖断面图 审核丿 李文静 设计人 马利朋 期 2024.08 图 图纸名称

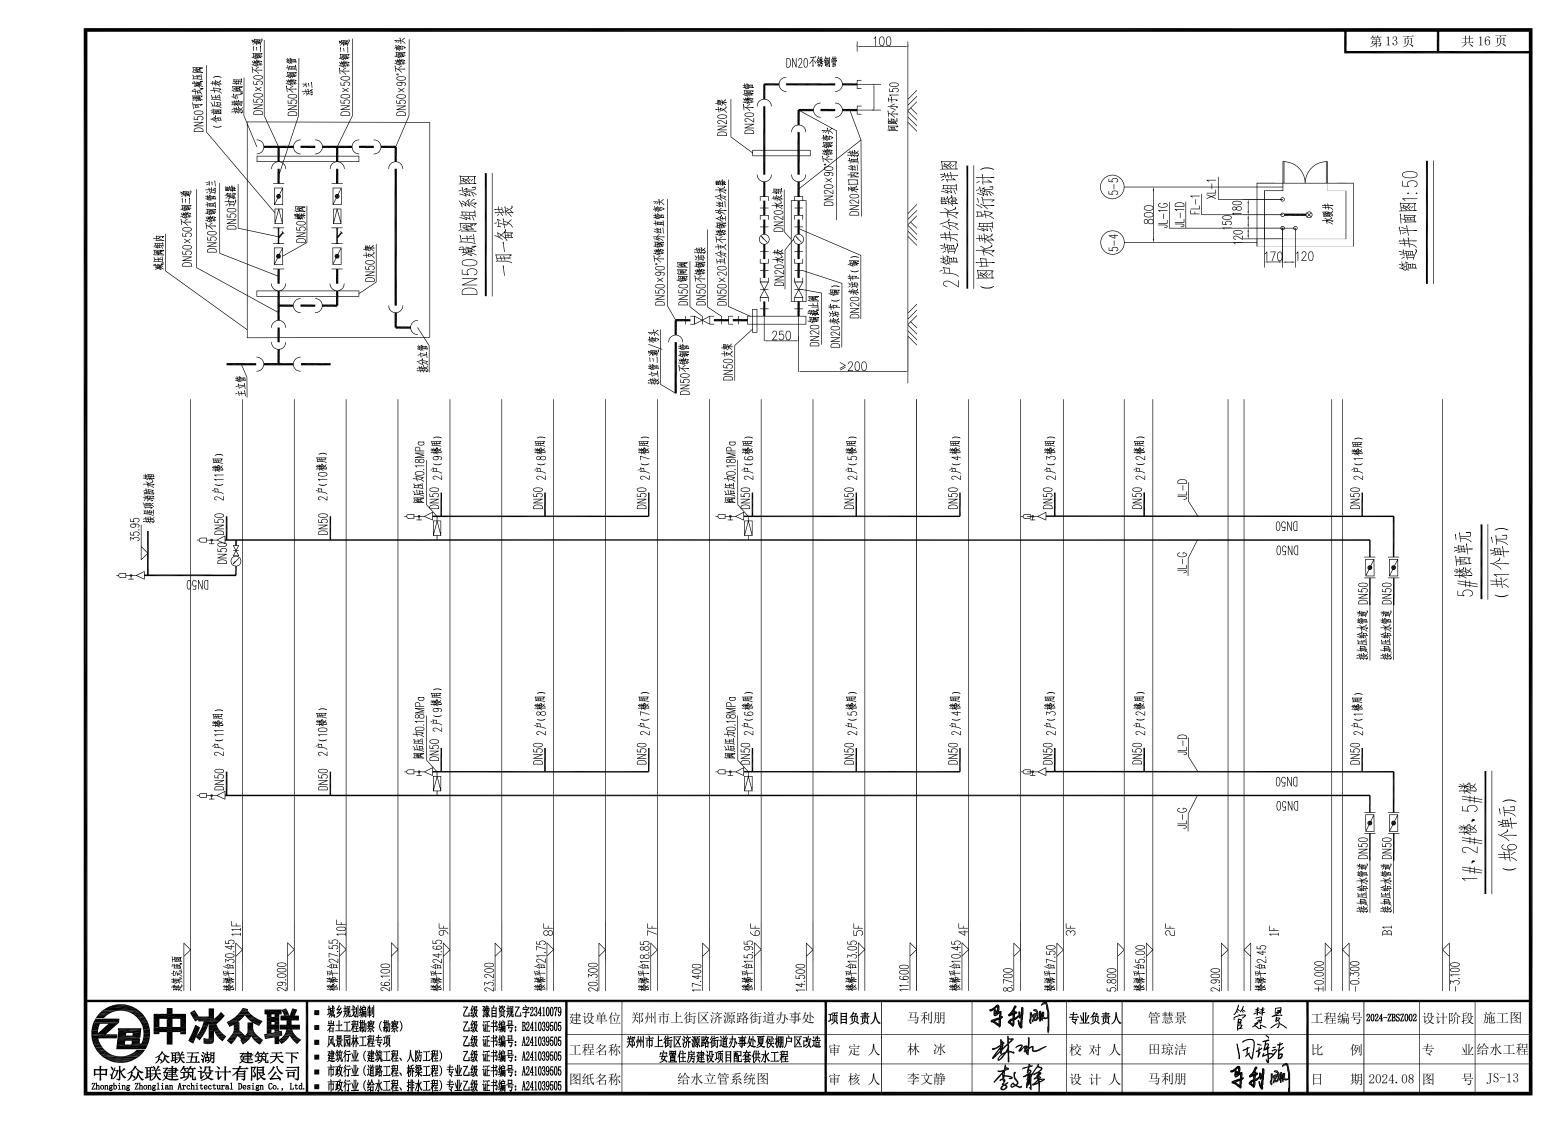

#### 设计说明

#### 一, 设计依据

1.郑州市上街区济源路街道办事处夏侯棚户区改造安置住房建设项目给水工程设计委托。

- 2.用户提供的小区综合管线平面图(河南省朝阳建筑设计有限公司, 2021.02)、各建筑单体与地下车库综合管线平面图(河南省朝阳建筑设计有限公司 2021.02), 人防地下室施工图(河南省朝阳建筑设计有限公司, 2021.02)。
- 3.《城市给水工程项目规范》(GB55026-2022)、《二次供水工程技术规程》(CJJ140-2010)、《建筑给水排水设计标准》(GB50015-2019)、《薄壁 地网,要求接地电阻值不大于0.5Ω.实测不满足要求或建筑物内没有基础接地网时,需增设人工接地极。凡正常情况不带电而绝缘发生破坏时能 不锈钢管道技术规范》(CB/T29038-2012)、《建筑给水排水工程及采暖工程施工质量验收规范》(GB50242-2002)。
- 4 现场测量成果。

#### 二、工程概况

#### 1 项目概况:

(1)本工程住宅生活4层及以上采用加压供水,采用1套变频增压设备给水:6#、7#楼公建全采用加压供水,采用1套变频增压设备。设置独立生活调 (1)视频监控系统应本着可靠、先进的原则选择设备,其性能及技术要求应协调一致,所用器材应符合国家标准和行业规范: 调节水箱2座,设备位于地下室一层生活给水加压泵房。

(2)本工程生活加压部分总规划用户共112户(377.6人),最高日用水量为75.5m³/d;6#、7#楼公建最高日最大时用水量30m³/h。设置2座独立生活加压 9.为便于实现二次供水、视频监控等设备实时数据的传输和远程控制,泵房内需提前引入网络数据专线,并配套网络设备,数据上传至自来水 水箱, 水箱总容积60m³, 总有效容积39m³(19.9%)。

#### 2. 加压设计

┃(1)加压住宅生活:4-11层,112户(377.6人),设计秒流量为6.1L/s.扬程60米。设计采用标准化泵房成套设备(内含150L气压罐1台).详见设备表。 (2)加压公建生活:1-6层,最大时用水量30m³/h,设计秒流量为8.3L/s、扬程50米。设计采用标准化泵房成套设备(内含150L气压罐1台),详见设备 表。

- 三、标准化泵房成套设备设计及施工说明
- 1. 图中单位除高程以m计外,其余均为mm。本图所标管道标高均指管中心标高,标高采用相对标高。其中生活水泵房顶板底至地坪净高为4.05米, 泵房梁底至地坪净高为3.45米。
- 2.标准化泵房成套设备应具备:错峰蓄水及均匀进水防水锤功能、双重水箱溢流防护功能、防虹吸回流功能、紫外线净水功能、人孔智能安全防 护与报警功能,水淹泵房防护及报警功能、远程监控功能、相序保护功能、超压保护功能、预留水质化验取样口、停水停电自动复位功能、具备多 种网络接口能满足多种通讯协议的功能等。
- ▎3.管道选材:给水管道均采用食品级不锈钢管(304)。不锈钢管道系统应全部采用薄壁不锈钢管子、管件和附件,当与其他材料的管子、管件和附件 连接时 应采取防止电化学腐蚀的措施。
- 4.管道固定:公称直径不大于25mm的管道安装时,采用不锈钢管卡固定:其余如采用其他金属管卡或吊架时,与管道之间应采用木质或橡胶隔垫, 且应刷银粉漆两道。
- 5.水箱采用组合式不锈钢板给水箱,侧板为冲压成型,焊缝连接,材质为食品级不锈钢板材。水箱基础采用[30素混凝土基础。
- 6.水箱满水试验:水箱制作完毕后,将水箱完全充满水,经2-3小时后,用重0.5-1.5kg 的锤沿焊缝两侧约150mm的地方轻敲,不漏水为合格。若发 ■现有漏水的地方,须重新焊接,再进行试验。
- ▌7.标准化泵房要求泵房应考虑通风、排水、安防、接地,具体要求如下:
- (1)泵房内通风应与地下车库通风系统一起考虑,如确实无法统一考虑时,泵房应单独设置通向室外或地下车库的排风管道和排风扇,每小时换气 次数为10次。

(2)泵房地面应有不小于1%坡度排水,并根据本设计泵组及水箱位置合理调整排水沟位置;建设方应保证潜水排污泵排水能力,并应在项目投 入使用后定期维护泵房内潜水排污泵,确保排污泵能正常使用。

(3)泵房应考虑安防措施:泵房大门应选用防盗门:泵房内窗户应加装防盗网:泵房内应安装视频监控系统,并入小区监控系统。

(4)泵房内应设接地系统. 水平接地干线采用=40×4的热镀锌扁钢沿泵房地面、墙面明敷,敷设高度距地0.2米,接地极可利用建筑物内基础接 呈现电压的一切电气设备如水泵电机、配电柜、穿线金属管等金属外壳均应可靠接地。接地作法参见《03D501-2等电位联结安装》及《03D501 -2等电位联结安装》及《03D501-4接地装置安装》。

8. 为保证二次加压供水安全,泵房入口处应设置门禁系统,门禁系统应具备远程监控功能,发生非法闯入时可进行报警。同时在泵房内、入口处 安装监控视频系统 视频监控系统技术要求:

- (2)视频监控系统应满足安全防范和安全管理的宏观动态监控要求,同时兼顾操作简单、维护方便,并具备远程监控查看功能。
- 10. 泵房内的控制柜、加压设备位置及管道走向。可根据现场情况进行适当调整。

11.工程施工及验收应遵照《建筑给水排水及采暖工程施工质量验收规范》(GB50242-2002)、《二次供水工程技术规程》(CJ1140-2010)执行。


#### 标准化泵房设备表


序号	名称	规格	単位	数量	备注							
	不锈钢水箱1	L×B×h=5.0m×3.0m×2.0m	座	1	12S101-13							
	不锈钢水箱2	L×B×h=5.0m×3.0m×2.0m	座	1	12S101-13							
1 1、含进水总管、进水支管、电动阀、遥控液压水位控制阀、比例式减压阀、蝶阀;												
2、含水箱人孔及内外爬梯、溢流管、泄水管、通气孔、 型钢底架;												
	B、含紫外线净水仪。											
2	 	系统Q=26m³/h H=65.5m	套	1								
Z	住宅变频增压设备	单台功率5.5kW(参考值)	台	3	二用一备,变频运行							
2	公建变频增压设备	系统Q=28m³/h H=61m	套	1								
ر	公廷又则指压以留	单台功率5.5kW(参考值)	台	3	二用一备,变频运行							

- 11、含变频控制系统、电子智能安全防护系统、水箱溢流防护系统、视频监控系统、水淹泵房防护及报警系统、网 络传输系统·
- D、含不锈钢立式多级泵、安装底座、蝶阀、法兰弯管、止回阀、可曲挠橡胶接头、压力传感器、压力开关、 进出水总管、气压罐、电缆桥架、设备进出水管道、管件及阀件等:
- 3、主要设备压力等级>10MPn。


中冰众联	<ul><li>域乡规划编制</li><li>岩土工程勘察(勘察)</li></ul>	乙级 豫自资规乙字23410079 乙级 证书编号: B241039505	建以毕业		项目负责人	马利朋	多利酮	专业负责人	管慧景	答教是	工程组	扁号 2024-ZBSZ002 设记	十阶段 施工图
	■ 建筑行业(建筑工程、人防工程)	乙级 证书编号: A241039505 乙级 证书编号: A241039505		郑州市上街区济源路街道办事处夏侯棚户区改造 安置住房建设项目配套供水工程	审 定 人	林冰	Anh	校对人	田琼洁	闭绕	比	例专	业给水工程
中冰众联建筑设计有限公司 Zhongbing Zhonglian Architectural Design Co., Ltd.	■ 市政行业(道路工程、桥梁工程)专引	业乙级 证书编号: A241039505 业乙级 证书编号: A241039505	图纸名称	标准化泵房设计说明	审核人	李文静	教育	设计人	马利朋	多利爾	日	期 2024.08 图	号 JS-14




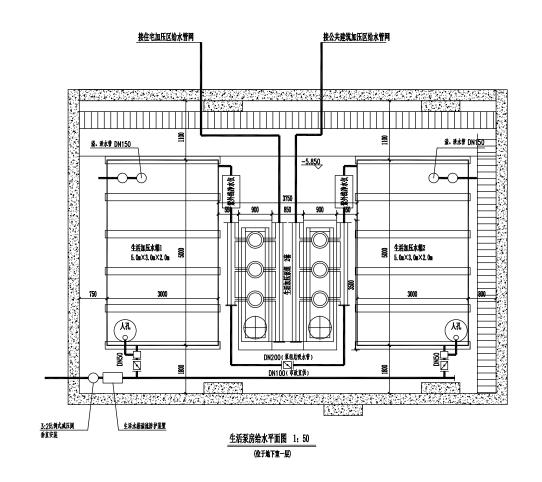

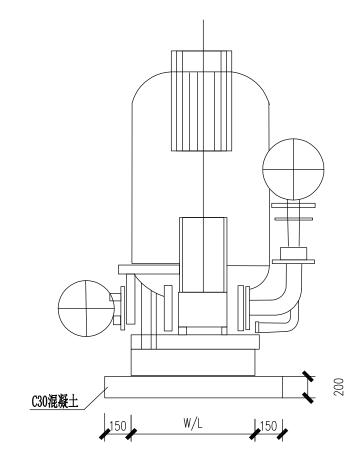

泵组立面示意图

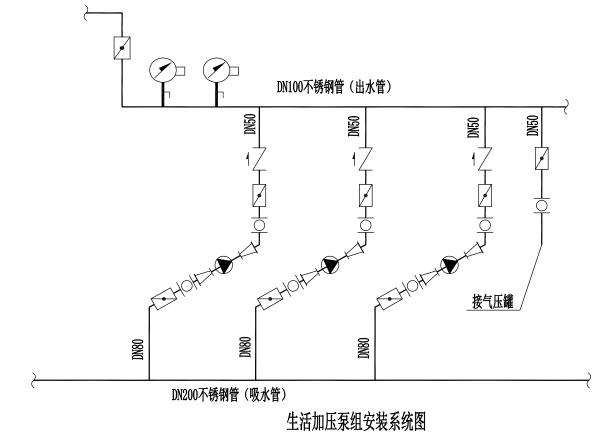

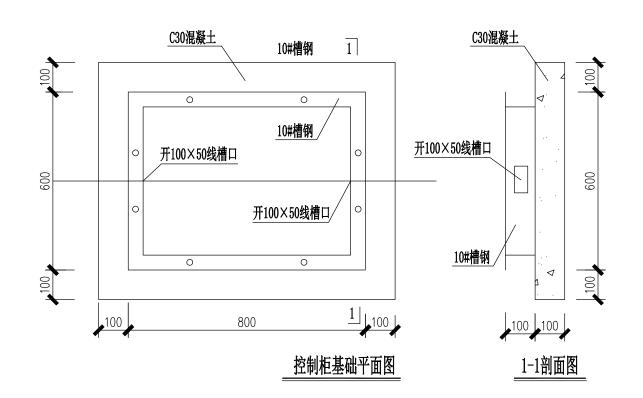

冰众联	■ 城乡规划编制 ■ 岩土工程勘察(勘察)	乙级 豫自资规乙字23410079 乙级 证书编号: B241039505	建以平位		项目负责人	马利朋	当利爾	专业负责人	管慧景	<b>学表</b>	工程编号	; 2024-ZBSZ002 设计阶段	没 施工图
	■ 建筑行业(建筑工程、人防工程)	乙级 证书编号: A241039505 乙级 证书编号: A241039505	<u> </u>	郑州市上街区济源路街道办事处夏侯棚户区改造 安置住房建设项目配套供水工程	审 定 人	林 冰	An	校对人	田琼洁	闭碎洁	比	专立	业给水工程
E筑设计有限公司 Architectural Design Co., Ltd.	<ul><li>■ 市政行业(道路工程、桥梁工程) =</li><li>■ 市政行业(给水工程、排水工程) =</li></ul>			标准化泵房设计图1	审 核 人	李文静	教育	设计人	马利朋	多利剛	日 期	图 2024.08 图 4	号 JS-15

